追加指示書


工事名:琉球大学(西普天間)基幹・環境整備(外灯整備)工事


追加指示事項


工事名:琉球大学(西普天間)基幹・環境整備(外灯整備)工事


番号 (No.)	図面番号	さ(西普天間)基幹・環境整備(外灯整備)工事 追加指示事項
		図面において、配布時からの変更点は赤字表記とする。
1	E-1	一部照明器具を別途工事に変更する。
2	E-2	一部照明器具を別途工事に変更とし、照度分布図を修正する。
3	E-8	一部照明器具を別途工事に変更する。
4	E-9	ハンドホール、埋設標識、配管、土工事を別途工事に変更する。
5	E-11	ハンドホール及び埋設標識の位置を修正する。
6	E-14	立体駐車場への配線ルートを変更する。
7	E-15	一部照明器具及び配線を別途工事に変更する。
8	E-16	ハンドホール、埋設標識、配管、土工事を別途工事に変更する。
9	E-21	立体駐車場への配線ルートを変更する。
10	参考数量表	記載内容を修正


追加指示図面

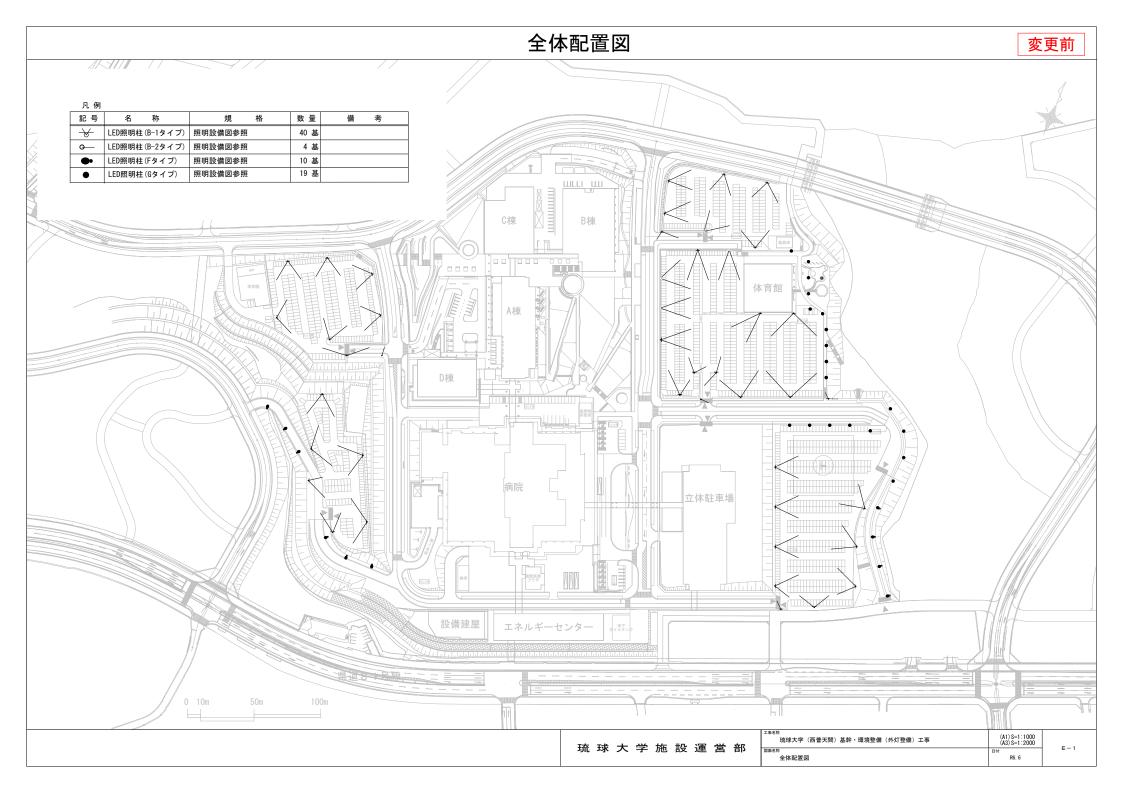


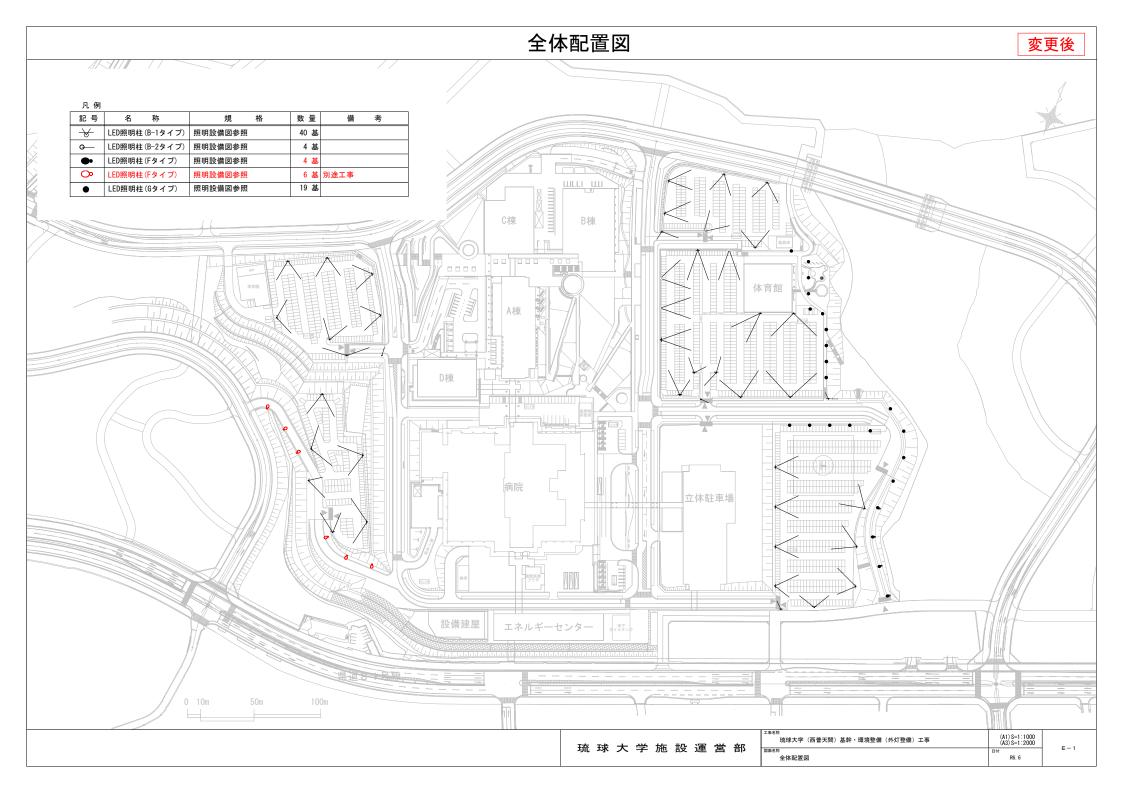


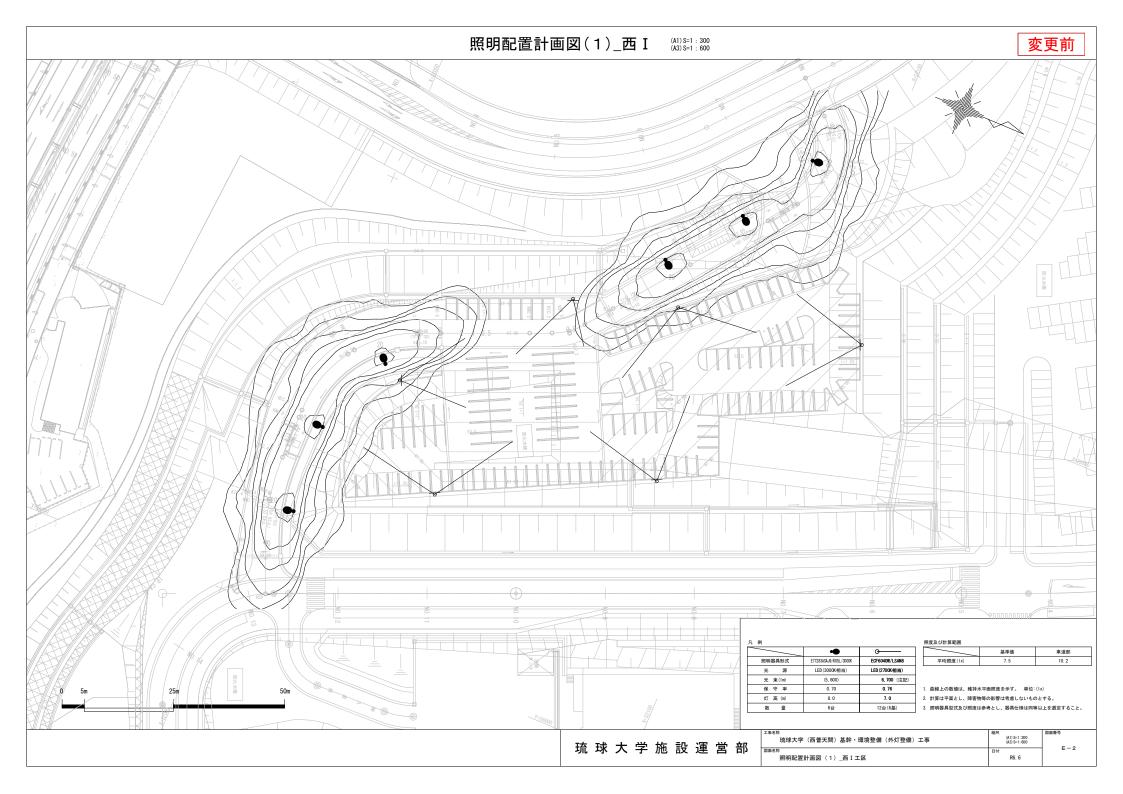


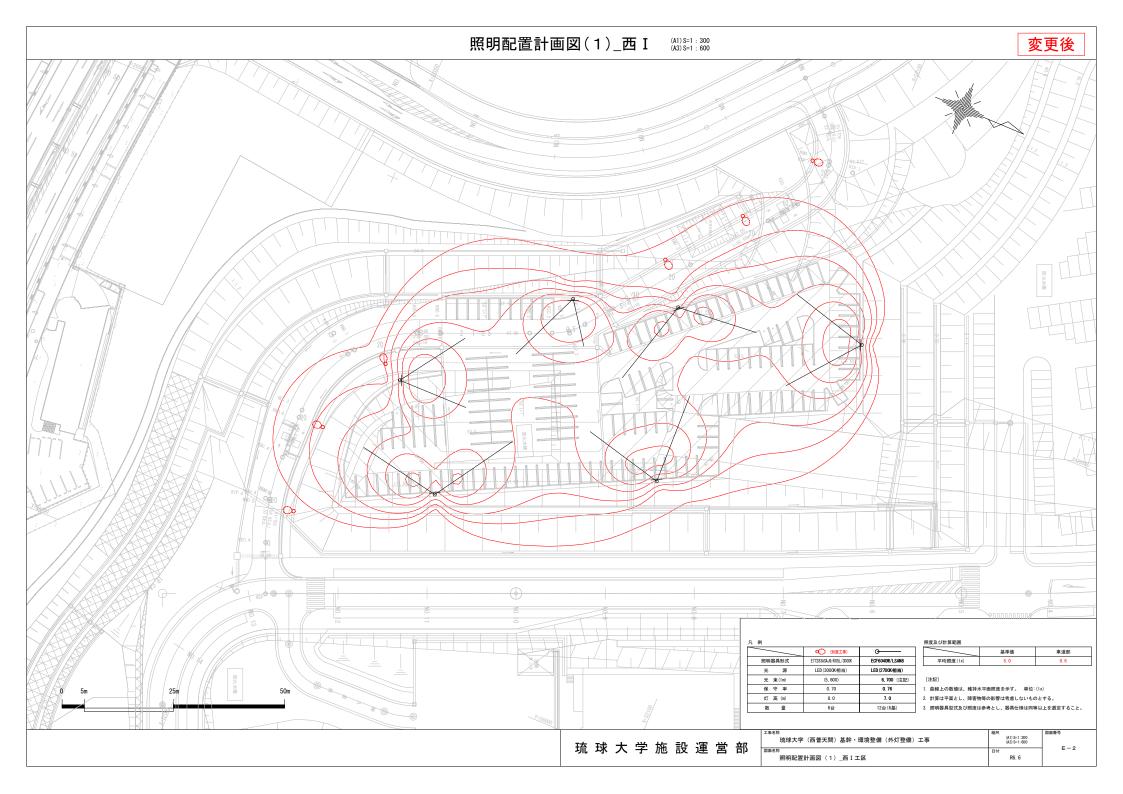


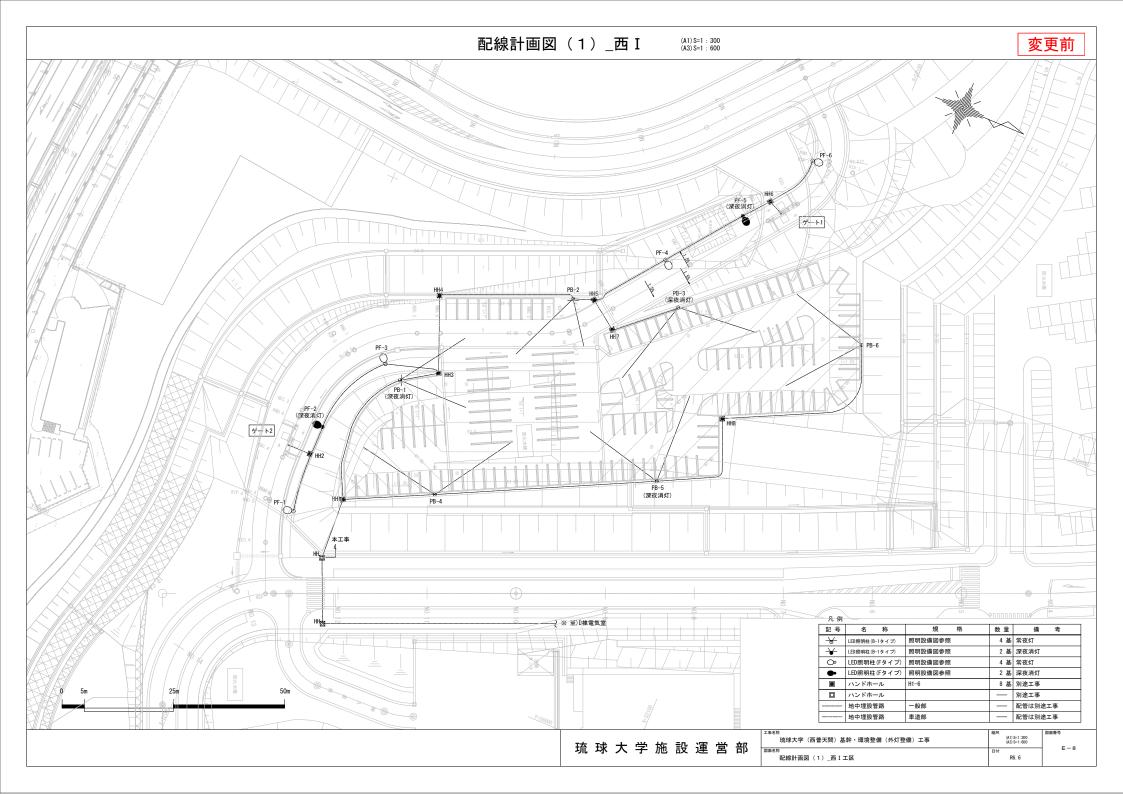


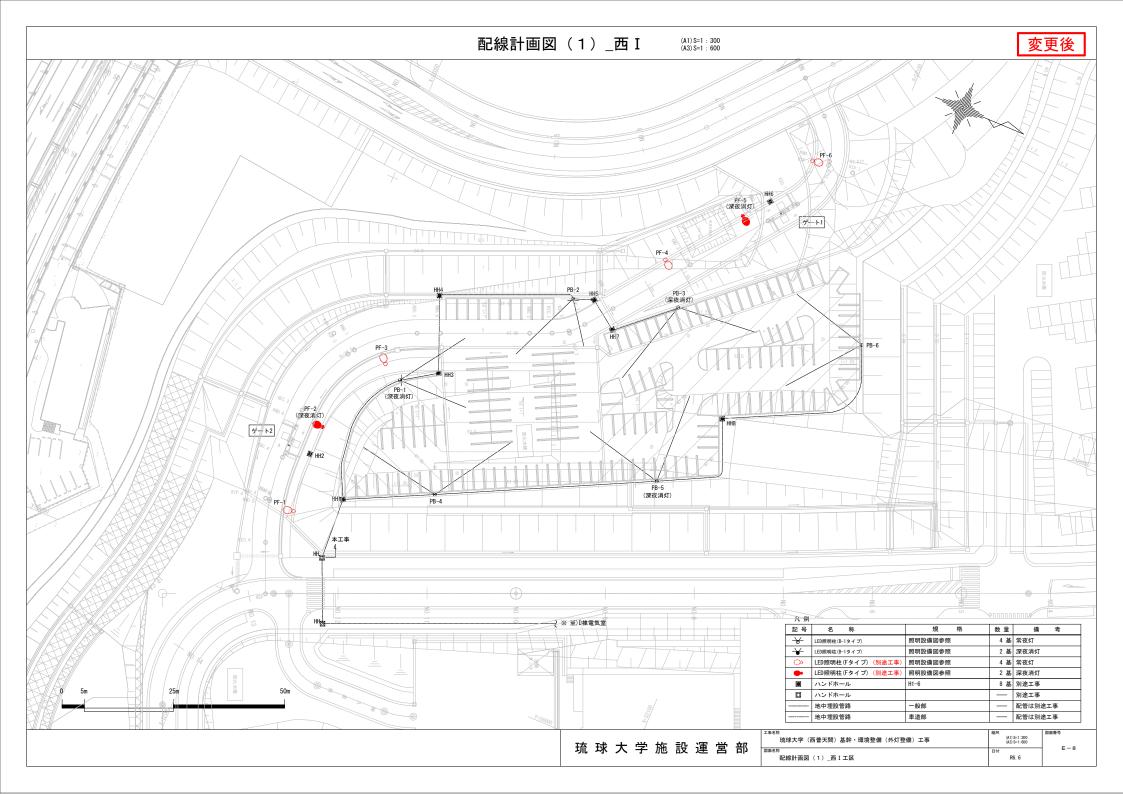


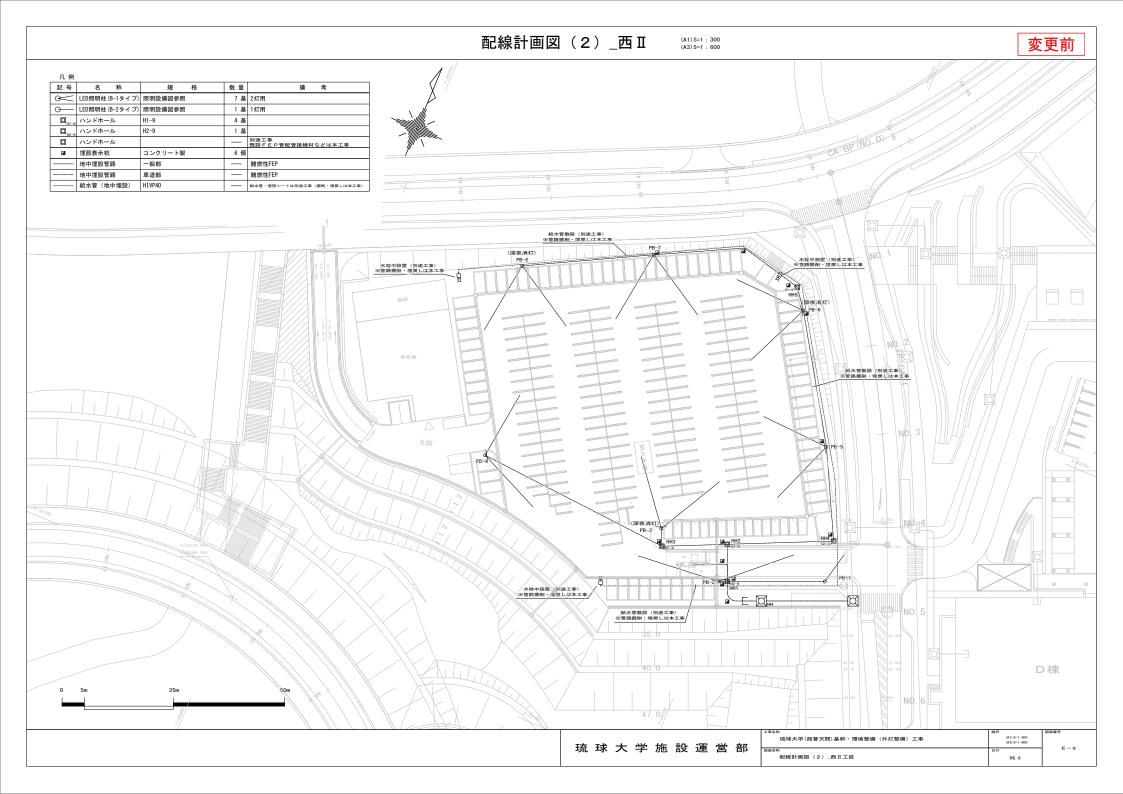


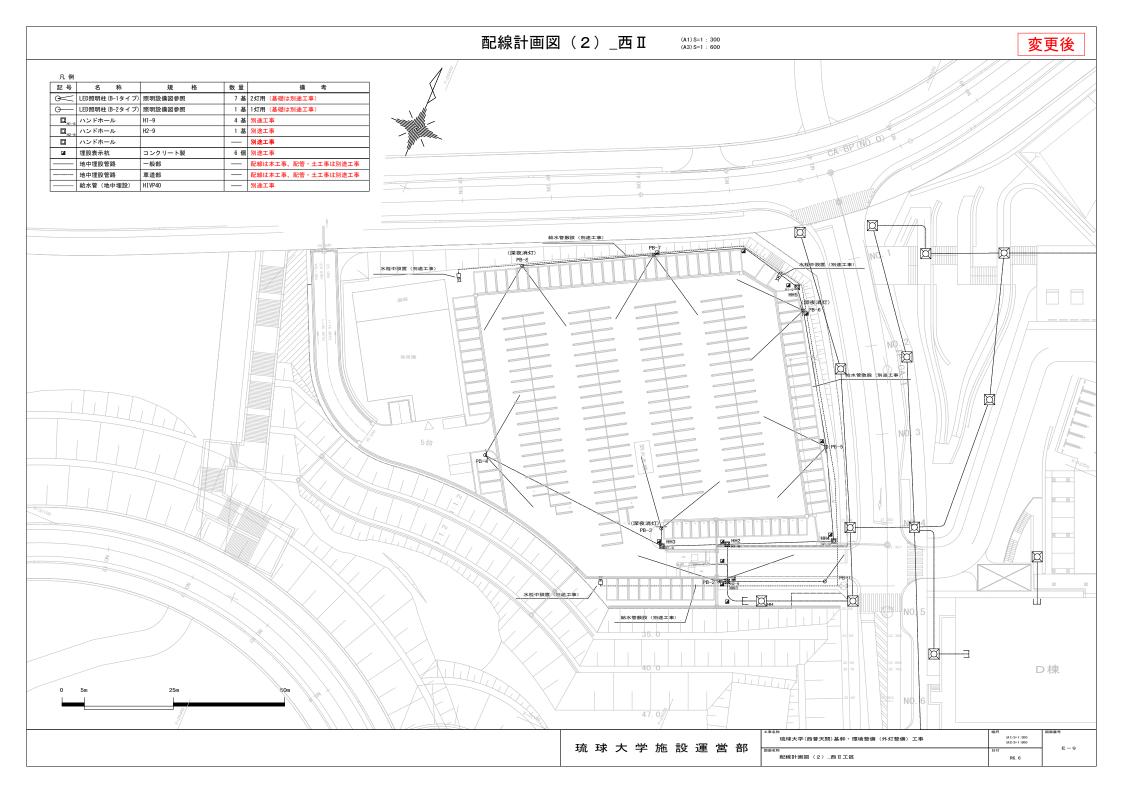


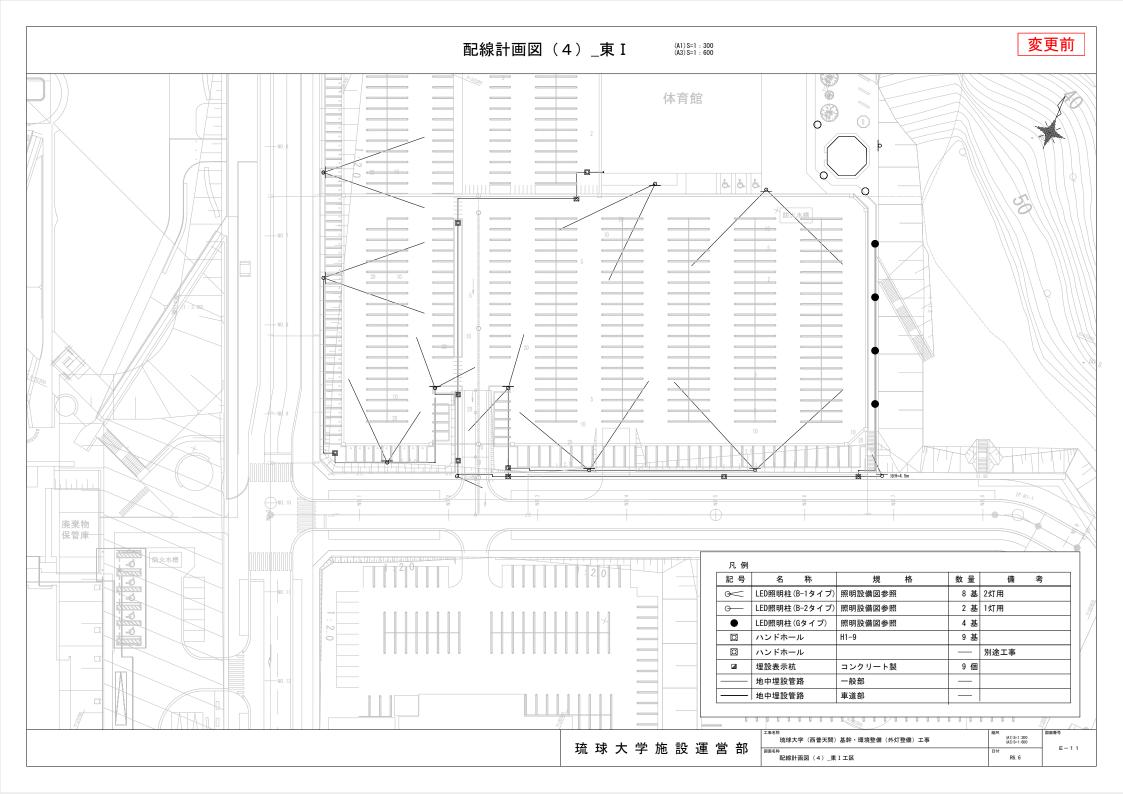

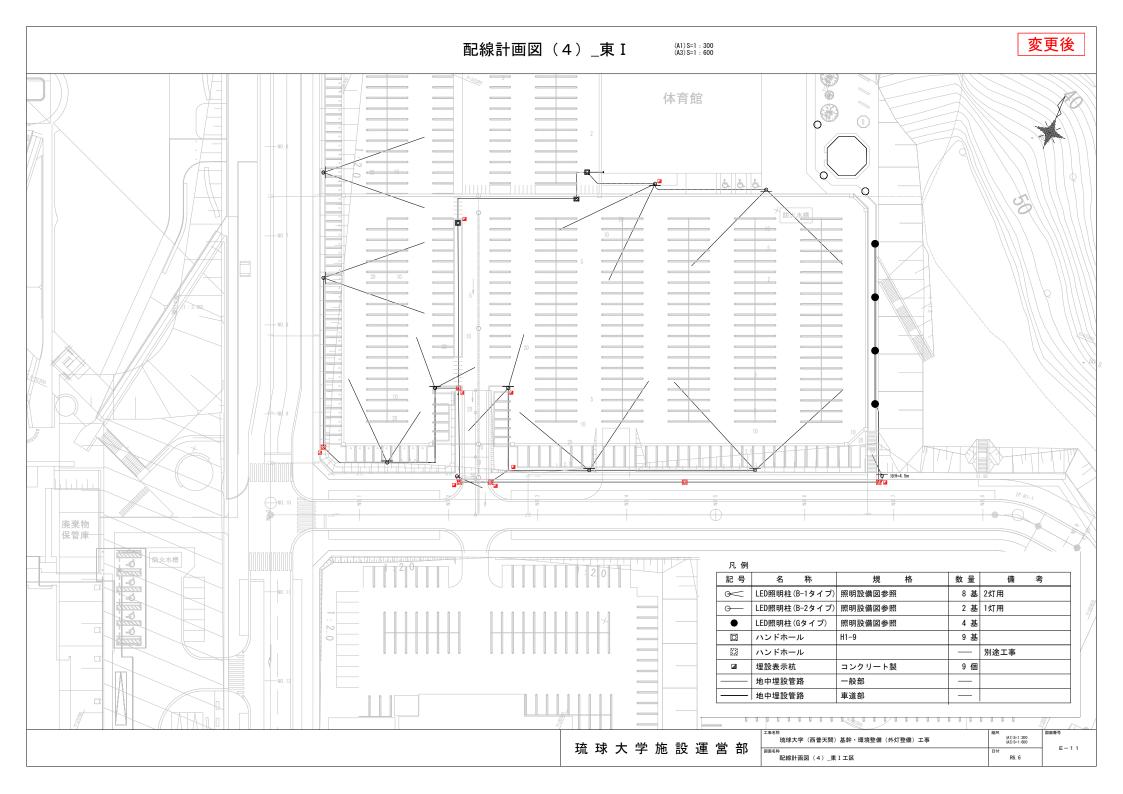

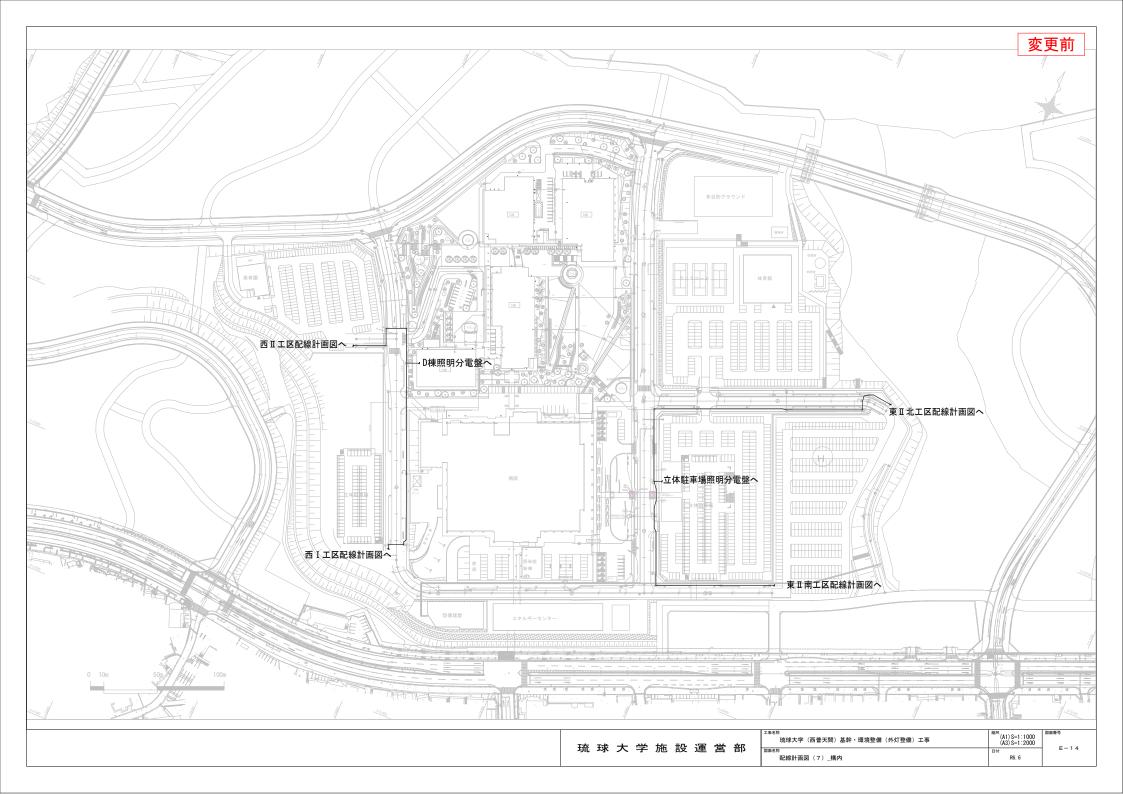

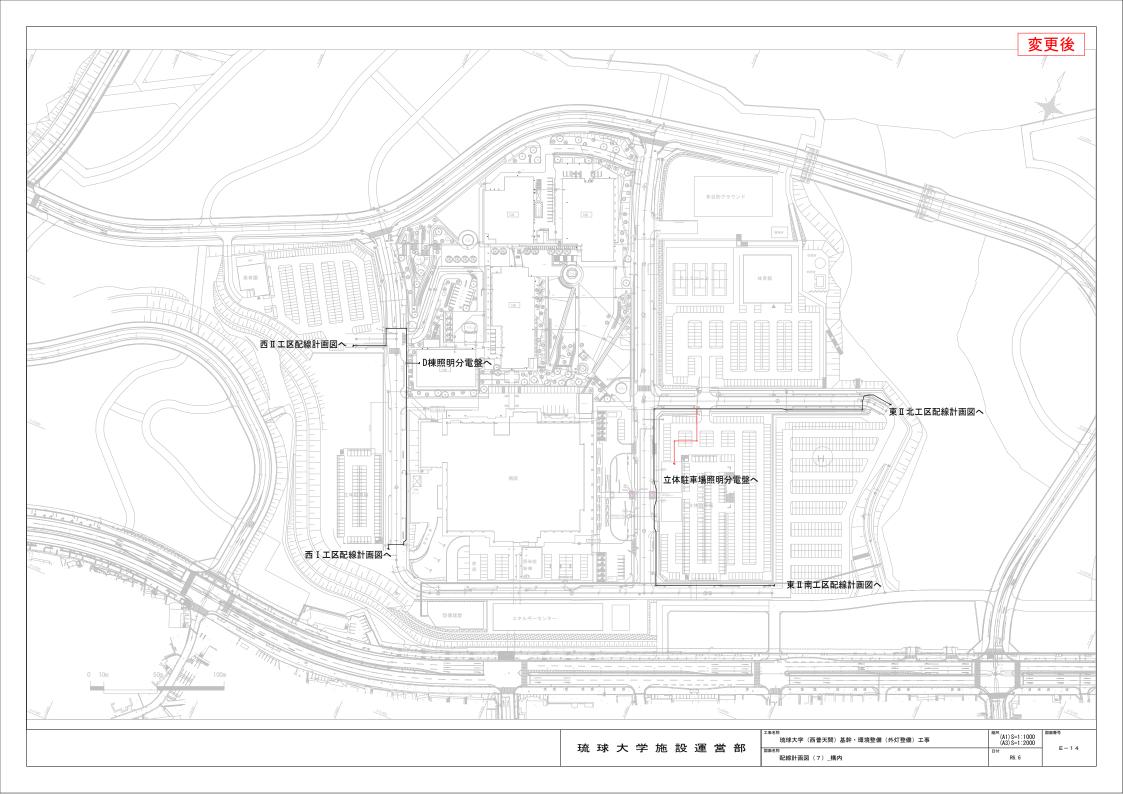

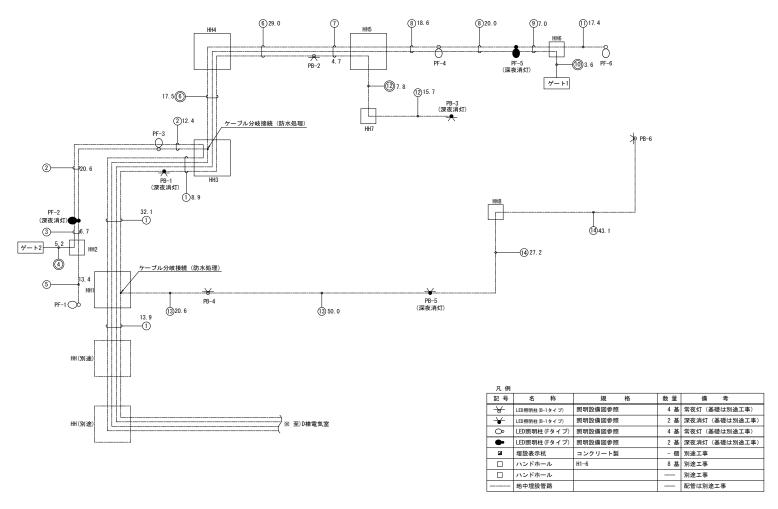


配線・配管一覧表

番号	回路名称	ケーブル	電線管	備考
①	LB-1, 2	EM-CE5. 5sq-4C, E2. 0	難燃性FEP 30	
	LF-1, 2	EM-CE3. 5sq-4C, E2. 0	難燃性FEP 30	
	ゲート1電源	EM-CE38sq-2C, E2. 0	難燃性FEP 50	別途工事
	ゲート2電源	EM-CE38sq-2C, E2. 0	難燃性FEP 50	別途工事
	光ケーブル	0P-0S1-4C-LAP × 2	難燃性FEP 50	別途工事
	通信ケーブル	FCPEV-S1. 2-10P × 2	東田2001主FEF 30	別巫工争
2	LF-1, 2	EM-CE3. 5sq-4C, E2. 0	難燃性FEP 30	
	ゲート2電源	EM-CE38sq-2C, E2. 0	難燃性FEP 50	別途工事
	光ケーブル	OP-OS1-4C-LAP	難燃性FEP 50	別途工事
	通信ケーブル	FCPEV-S1. 2-10P	東田2001主FEF 30	加班工子
3	LF-1	EM-CE3. 5sq-2C, E2. 0	難燃性FEP 30	
	ゲート2電源	EM-CE38sq-2C, E2. 0	難燃性FEP 50	別途工事
	光ケーブル	OP-OS1-4C-LAP	難燃性FEP 50	別途工事
	通信ケーブル	FCPEV-S1. 2-10P	東田2001主FEF 30	別述工争
(4)	ゲート2電源	EM-CE38sq-2C, E2. 0	難燃性FEP 50	別途工事
_	光ケーブル	OP-OS1-4C-LAP	***********	別途工事
	通信ケーブル	FCPEV-S1. 2-10P	難燃性FEP 50	加州工士
⑤	LF-1	EM-CE3. 5sq-2C, E2. 0	難燃性FEP 30	
6	LB-1, 2	EM-CE5. 5sq-4C, E2. 0	難燃性FEP 30	
)	LF-1, 2	EM-CE3. 5sq-4C, E2. 0	難燃性FEP 30	
	ゲート1電源	EM-CE38sq-2C, E2. 0	難燃性FEP 50	別途工事
	光ケーブル	OP-OS1-4C-LAP	************	別途工事
	通信ケーブル	FCPEV-S1. 2-10P	難燃性FEP 50	加班工子
(7)	LB-2	EM-CE5. 5sq-2C, E2. 0	難燃性FEP 30	
_	LF-1, 2	EM-CE3. 5sq-4C, E2. 0	難燃性FEP 30	
	ゲート1電源	EM-CE38sq-2C, E2. 0	難燃性FEP 50	別途工事
	光ケーブル	OP-OS1-4C-LAP	## W W FED 50	DIA-#
	通信ケーブル	FCPEV-S1. 2-10P	難燃性FEP 50	別途工事
(8)	LF-1, 2	EM-CE3. 5sq-4C, E2. 0	難燃性FEP 30	
_	ゲート1電源	EM-CE38sq-2C, E2. 0	難燃性FEP 50	別途工事
	光ケーブル	OP-OS1-4C-LAP	***********	別途工事
	通信ケーブル	FCPEV-S1. 2-10P	難燃性FEP 50	加州工士
9	LF-1	EM-CE3. 5sq-2C, E2. 0	難燃性FEP 30	
-	ゲート1電源	EM-CE38sq-2C, E2. 0	難燃性FEP 50	別途工事
	光ケーブル	OP-OS1-4C-LAP	***********	
	通信ケーブル	FCPEV-S1. 2-10P	難燃性FEP 50	別途工事
10	ゲート1電源	EM-CE38sq-2C, E2. 0	難燃性FEP 50	別途工事
$^{\prime}$	光ケーブル	OP-OS1-4C-LAP	難燃性FEP 50	DUA - +
	通信ケーブル	FCPEV-S1. 2-10P	東田2001主FEF 30	別途工事
<u>(11)</u>	LF-1	EM-CE3. 5sq-2C, E2. 0	難燃性FEP 30	
	LB-2	EM-CE5. 5sq-2C, E2. 0	難燃性FEP 30	
	LB-1, 2	EM-CE5. 5sq-4C, E2. 0	難燃性FEP 30	
$\overline{}$	LB-1	EM-CE5. 5sq-2C, E2. 0	難燃性FEP 30	

- (注記)
 1. 図中記号 は事道部を示す。
 2. 既設FFF管等との接続位置は別途工事側と調整すること。
- 3. 外灯基礎はD種接地工事を施すこと。
- 4. ハンドホールと管路(接続部含む)には防蟻処理を施すこと。
- 5. ハンドホールは電力と通信用のセパレーターを設けること。

琉球大学施設運営部

工事名称	縮尺	図面番号
琉球大学(西普天間)基幹・環境整備(外灯整備)工事	_	
図面名称	日付	E-15
配線系統図(1)_西『工区	R6. 6	

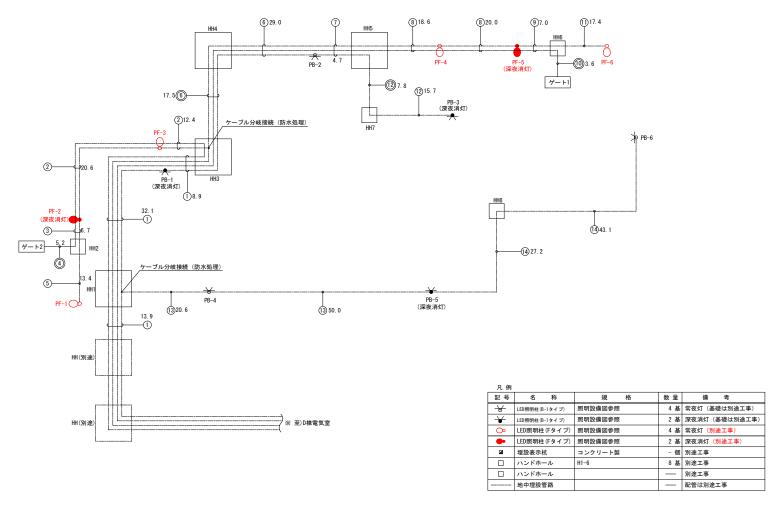


配線・配管一覧表

番号	回路名称	ケーブル	電線管	備考
1	LB-1, 2	EM-CE5. 5sq-4C, E2. 0	難燃性FEP 30	
_	LF-1, 2	EM-CE3. 5sq-4C, E2. 0	難燃性FEP 30	別途工事
	ゲート1電源	EM-CE38sq-2C, E2. 0	難燃性FEP 50	別途工
	ゲート2電源	EM-CE38sq-2C, E2. 0	難燃性FEP 50	別途工
	光ケーブル	0P-0S1-4C-LAP × 2	************	DIVA = 7
	通信ケーブル	FCPEV-S1. 2-10P × 2	難燃性FEP 50	別途工
2	LF-1, 2	EM-CE3. 5sq-4C, E2. 0	難燃性FEP 30	別途工
_	ゲート2電源	EM-CE38sq-2C, E2. 0	難燃性FEP 50	別途工
	光ケーブル	OP-OS1-4C-LAP	************	別途工
	通信ケーブル	FCPEV-S1. 2-10P	難燃性FEP 50	カリル・エー
(3)	LF-1	EM-CE3. 5sq-2C, E2. 0	難燃性FEP 30	別途工
_	ゲート2電源	EM-CE38sq-2C, E2. 0	難燃性FEP 50	別途工
	光ケーブル	0P-0S1-4C-LAP	#####EED EO	DIA-1
	通信ケーブル	FCPEV-S1. 2-10P	難燃性FEP 50	別途工
(4)	ゲート2電源	EM-CE38sq-2C, E2. 0	難燃性FEP 50	別途工
_	光ケーブル	0P-0S1-4C-LAP	## W W 550 50	別途工
	通信ケーブル	FCPEV-S1. 2-10P	難燃性FEP 50	別巫工:
(5)	LF-1	EM-CE3. 5sq-2C, E2. 0	難燃性FEP 30	別途工
<u>(6)</u>	LB-1, 2	EM-CE5. 5sq-4C, E2. 0	難燃性FEP 30	
	LF-1, 2	EM-CE3. 5sq-4C, E2. 0	難燃性FEP 30	別途工
	ゲート1電源	EM-CE38sq-2C, E2. 0	難燃性FEP 50	別途工
	光ケーブル	OP-OS1-4C-LAP	## W W FED 50	別途工
	通信ケーブル	FCPEV-S1. 2-10P	難燃性FEP 50	ni ke T.
(7)	LB-2	EM-CE5. 5sq-2C, E2. 0	難燃性FEP 30	
_	LF-1, 2	EM-CE3. 5sq-4C, E2. 0	難燃性FEP 30	別途工
	ゲート1電源	EM-CE38sq-2C, E2. 0	難燃性FEP 50	別途工
	光ケーブル	0P-0S1-4C-LAP	## W W FED 50	DIA-1
	通信ケーブル	FCPEV-\$1. 2-10P	難燃性FEP 50	別途工
(8)	LF-1, 2	EM-CE3. 5sq-4C, E2. 0	難燃性FEP 30	別途工
_	ゲート1電源	EM-CE38sq-2C, E2. 0	難燃性FEP 50	別途工
	光ケーブル	0P-0S1-4C-LAP	難燃性FEP 50	別途工
	通信ケーブル	FCPEV-\$1. 2-10P	業xxx1生FEP 50	カリル・エー
9	LF-1	EM-CE3. 5sq-2C, E2. 0	難燃性FEP 30	別途工
	ゲート1電源	EM-CE38sq-2C, E2. 0	難燃性FEP 50	別途工
	光ケーブル	OP-OS1-4C-LAP	難燃性FEP 50	B.114 - 1
	通信ケーブル	FCPEV-S1. 2-10P	東田2001主FEF 30	別途工
(10)	ゲート1電源	EM-CE38sq-2C, E2. 0	難燃性FEP 50	別途工
	光ケーブル	OP-OS1-4C-LAP	難燃性FEP 50	DIA -7
	通信ケーブル	FCPEV-\$1. 2-10P	MEMMILIE 30	別途工
11)	LF-1	EM-CE3. 5sq-2C, E2. 0	難燃性FEP 30	別途工
12	LB-2	EM-CE5. 5sq-2C, E2. 0	難燃性FEP 30	
13	LB-1, 2	EM-CE5. 5sq-4C, E2. 0	難燃性FEP 30	
(14)	LB-1	EM-CE5. 5sq-2C, E2. 0	難燃性FEP 30	

- (注記)
 1. 図中記号 は事道部を示す。
 2. 既設FFF管等との接続位置は別途工事側と調整すること。
- 3. 外灯基礎はD種接地工事を施すこと。
- 4. ハンドホールと管路(接続部含む)には防蟻処理を施すこと。
- 5. ハンドホールは電力と通信用のセパレーターを設けること。

琉球大学施設運営部

工事名称	縮尺	図面番号
琉球大学(西普天間)基幹・環境整備(外灯整備)工事	-	F-15
図面名称	日付	E-15
配線系統図(1) 西I工区	R6. 6	

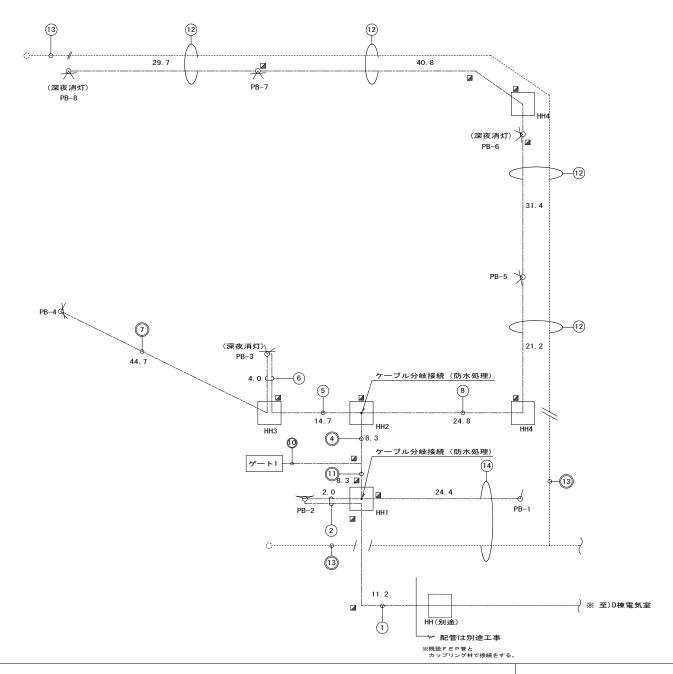

配線・配管一覧表

番号	回路名称	ケーブル	電線管	備考	±エ
	ゲート1電源	EM-CE38sq-2C, E2. 0	難燃性 FEP100		
	光ケーブル	0P-0S1-4C-LAP	難燃性 FEP80	配線は別途工事	<u></u>
(1)	通信ケーブル	FCPEV-S1. 2-10P	実EXAIY FEPOU	配線はが反上事	<5>
	LB-1, 2	EM-CE5. 5sq-4C, E2. 0	難燃性 FEP80		
	予備配管	_	難燃性 FEP100		
2	LB-1, 2	EM-CE5. 5sq-4C, E2. 0	- 難燃性 FEP50		<2>
	LB-1, 2	EM-CE5. 5sq-4C, E2. 0	美田が江土 「LFSO		~
3	LB-2	EM-CE5. 5sq-2C, E2. 0	難燃性 FEP30		⟨1⟩
\overline{a}	LB-1, 2	EM-CE5. 5sq-4C, E2. 0	難燃性 FEP80		⟨3⟩
(4)	予備配管	-	難燃性 FEP100		⋄
(5)	LB-1, 2	EM-CE5. 5sq-4C, E2. 0	難燃性 FEP30		⟨1⟩
(6)	LB-1, 2	EM-CE5. 5sq-4C, E2. 0	難燃性 FEP50		<2>
•	LB-2	EM-CE5. 5sq-2C, E2. 0	実EXATE FEP50		~
7	LB-2	EM-CE5. 5sq-2C, E2. 0	難燃性 FEP30		6 >
8	LB-1, 2	EM-CE5. 5sq-4C, E2. 0	難燃性 FEP30		<
9	LB-1	EM-CE5. 5sq-2C, E2. 0	難燃性 FEP30		<
	ゲート1電源	EM-CE38sq-2C, E2. 0	難燃性 FEP100		
10)	光ケーブル	0P-0S1-4C-LAP	- 業能燃性 FEP80	配線は別途工事	3>
_	通信ケーブル	FCPEV-S1. 2-10P	・ 実証XX1生 FEPOU		
	ゲート1電源	EM-CE38sq-2C, E2. 0	難燃性 FEP100		
	光ケーブル	OP-OS1-4C-LAP	- 業能燃性 FEP80	配線は別途工事	
(11)	通信ケーブル	FCPEV-S1. 2-10P	実EXM1生 FEPOU		<4>
	LB-1, 2	EM-CE5. 5sq-4C, E2. 0	難燃性 FEP80		
	予備配管	_	難燃性 FEP100	1	
(12)	給水管	_	HIVP40	給水管は別途工事	<u></u>
(12)	LB-1, 2	EM-CE5. 5sq-4C, E2. 0	難燃性 FEP30		<8>
13)	給水管	_	HIVP40	給水管は別途工事	♦
(14)	給水管	_	HIVP40	給水管は別途工事	^
•	LB-2	EM-CE5. 5sq-4C, E2. 0	難燃性 FEP30		-8>

凡多


, , ,	•			
記号	名 称	規格	数量	備考
9<	LED照明柱 (B-1タイプ)	照明設備図参照	7 基	2灯用
Θ—	LED照明柱 (B-2タイプ)	照明設備図参照	1基	1灯用
	ハンドホール	H1-9	4 基	
	ハンドホール		_	別途工事
2	埋設表示杭	コンクリート製	6 個	
	地中埋設管路	一般部	_	
	地中埋設管路	車道部	_	
	給水管 (地中埋設)	HIVP40	_	給水管・埋設シートは別途工事 (据刷・埋戻しは木工事)

(注記)

- 1. 図中記号 ② は車道部を示す。
- 2. 既設FEP管等との接続位置は別途工事側と調整すること。
- 3. 外灯基礎はD種接地工事を施すこと。
- 4. ハンドホールと管路(接続部含む)には防蟻処理を施すこと。
- 5. ハンドホールは電力と通信用のセパレーターを設けること。

琉球大学施設運営部

工事名称	縮尺	図面書号
琉球大学(西普天間)基幹・環境整備(外灯整備)工事	(A1) S=N. S.	
30-37-7 (III II 741-7) (III 11 741-7) (III 11 741-7) (III 11 741-7)	(A3) S=N. S.	
図面名称	日付	E-16
配線系統図(2)_西Ⅱ工区	R6. 6	

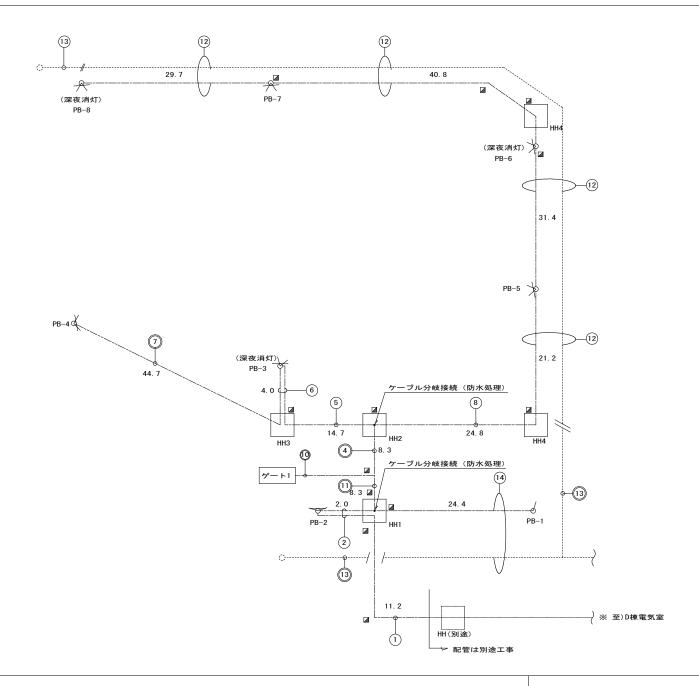

配線・配管一覧表

	, no b	- 32		
番号	回路名称	ケーブル	電線管	備考
	ゲート1電源	EM-CE38sq-2C, E2. 0	難燃性 FEP100	
1	光ケーブル	0P-0S1-4C-LAP	難燃性 FEP80	別途工事
10	通信ケーブル	FCPEV-S1. 2-10P	XEXMIT 1 CI OO	
	LB-1.2	EM-CE5. 5sq-4C, E2. 0	難燃性 FEP80	・配線は本工事、配管・土工事は別途工事
	予備配管	-	難燃性 FEP100	此級は本工事、配言・工工事は別述工事
2	LB-1.2	EM-CE5. 5sq-4C, E2. 0	難燃性 FEP50	71014-78 FM 4-81404-78
	LB-1, 2	EM-CE5. 5sq-4C, E2. 0	MEMMIE I EI OO	配線は本工事、配管・土工事は別途工事
3	LB-2	EM-CE5. 5sq-2C, E2. 0	難燃性 FEP30	配線は本工事、配管・土工事は別途工事
4	LB-1, 2	EM-CE5. 5sq-4C, E2. 0	難燃性 FEP80	配線は本工事、配管・土工事は別途工事
	予備配管	_	難燃性 FEP100	REWINALT RES LITTER MARKET
(5)	LB-1, 2	EM-CE5. 5sq-4C, E2. 0	難燃性 FEP30	配線は本工事、配管・土工事は別途工事
(6)	LB-1, 2	EM-CE5. 5sq-4C, E2. 0	難燃性 FEP50	配線は本工事、配管・土工事は別途工事
\subseteq	LB-2	EM-CE5. 5sq-2C, E2. 0	美世州公王 「上「30	配線は本工事、配官・工工事は別速工事
7	LB-2	EM-CE5. 5sq-2C, E2. 0	難燃性 FEP30	配線は本工事、配管・土工事は別途工事
8	LB-1, 2	EM-CE5. 5sq-4C, E2. 0	難燃性 FEP30	配線は本工事、配管・土工事は別途工事
9	LB-1	EM-CE5. 5sq-2C, E2. 0	難燃性 FEP30	配線は本工事、配管・土工事は別途工事
	ゲート1電源	EM-CE38sq-2C, E2. 0	難燃性 FEP100	
100	光ケーブル	0P-0S1-4C-LAP	難燃性 FEP80	別途工事
_	通信ケーブル	FCPEV-S1. 2-10P	実正が介土 「ことのひ	
	ゲート1電源	EM-CE38sq-2C, E2. 0	難燃性 FEP100	
	光ケーブル	0P-0S1-4C-LAP	難燃性 FEP80	別途工事
0	通信ケーブル	FCPEV-S1. 2-10P	美世/2011年 11日100	
	LB-1, 2	EM-CE5. 5sq-4C, E2. 0	難燃性 FEP80	
	予備配管	_	難燃性 FEP100	記録は本工事、配管・土工事は別途工事
(12)	給水管	_	HIVP40	別途工事
100	LB-1, 2	EM-CE5. 5sq-4C, E2. 0	難燃性 FEP30	配線は本工事、配管・土工事は別途工事
(13)	給水管	_	HIVP40	別途工事
(14)	給水管	_	HIVP40	別途工事
	LB-2	EM-CE5. 5sq-4C, E2. 0	難燃性 FEP30	配線は本工事、配管・土工事は別途工事

凡例


	記号	名 称	規格	数量	備考
	≪	LED照明柱 (B-1タイプ)	照明設備図参照	7 基	2灯用
	—	LED照明柱 (B-2タイプ)	照明設備図参照	1 基	1灯用
		ハンドホール	H1-9	4 基	別途工事
		ハンドホール		_	別途工事
	2	埋設表示杭	コンクリート製	6 個	別途工事
-		地中埋設管路	一般部	_	配線は本工事、配管・土工事は別途工事
-		地中埋設管路	車道部	_	配線は本工事、配管・土工事は別途工事
-		給水管 (地中埋設)	HIVP40	_	別途工事

(注記)


- 1. 図中記号 ◎ は車道部を示す。
- 2. 既設FEP管等との接続位置は別途工事側と調整すること。
- 3. 外灯基礎はD種接地工事を施すこと。
- 4. ハンドホールと管路(接続部含む)には防蟻処理を施すこと。
- 5. ハンドホールは電力と通信用のセパレーターを設けること。

工事名称	縮尺	図面書号
琉球大学(西普天間)基幹・環境整備(外灯整備)工事	(A1) S=N. S.	
がタンチ(自自人間/を打・場場正開(パカ正開/ エザ	(A3) S=N. S.	
		F-16
図面名称	日付	
配線系統図(2)_西Ⅱ工区	R6. 6	

配線系統図(7)_構内

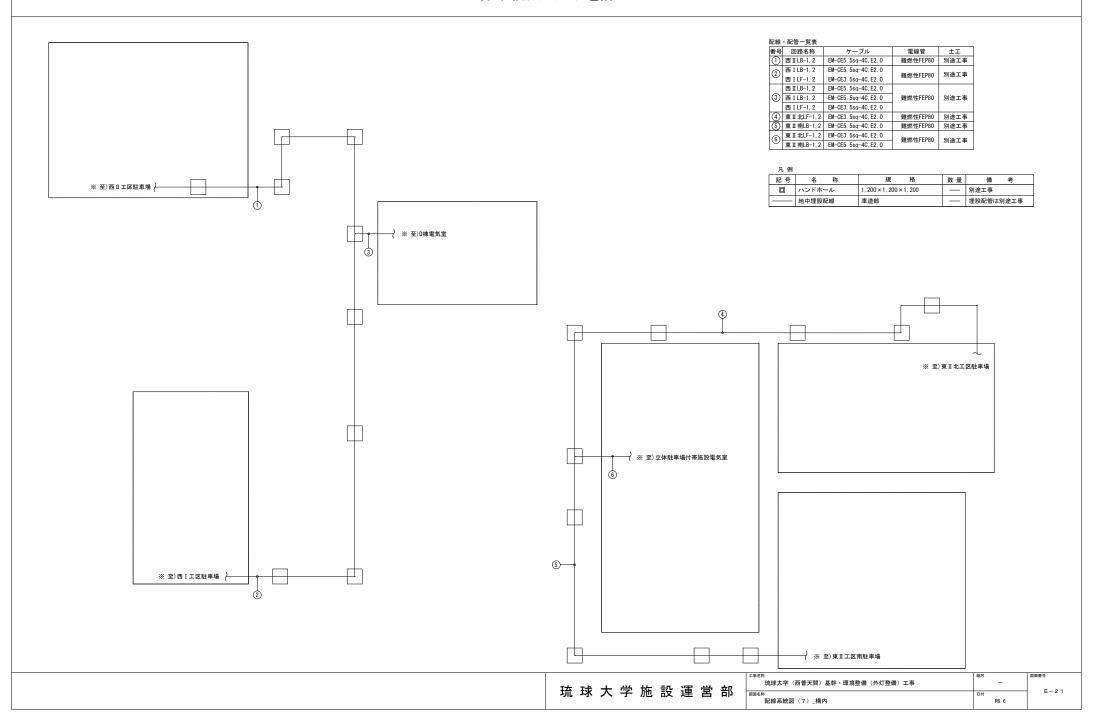

配線系統図(7)_構内

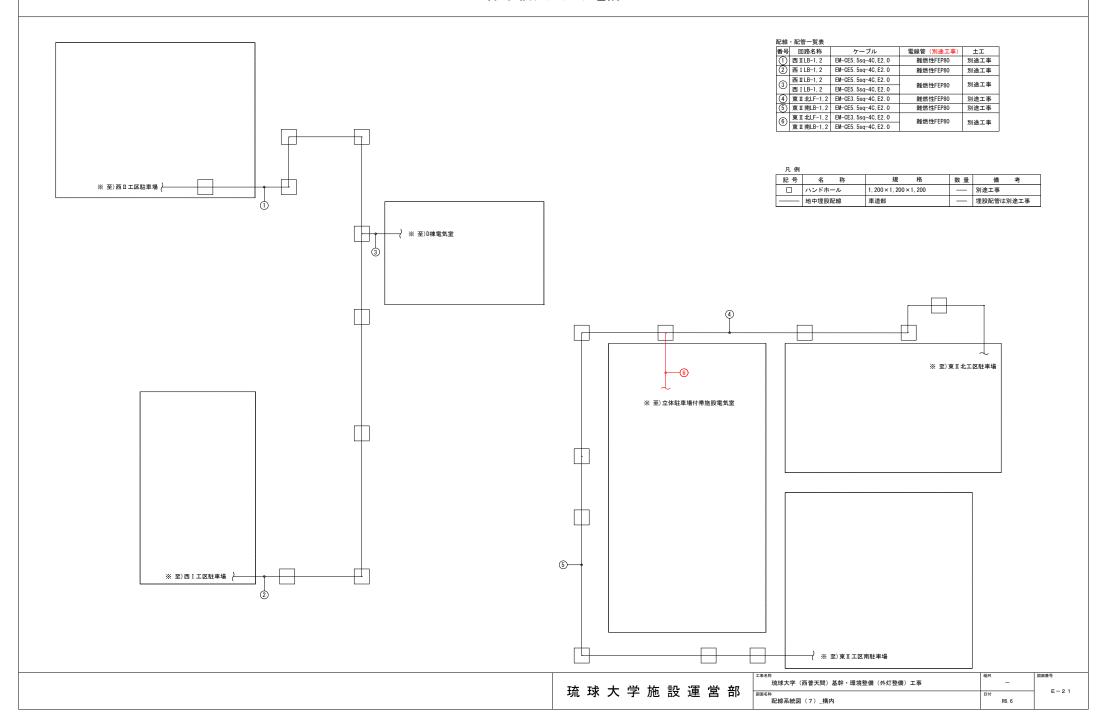

琉球大学(西普天間)基幹・環境整備(外灯整備)工事

参考数量書

令和 6年6月

- (1)主要機材の参考数量を示すものであり、積算方法は「公共建築設備数量積算基準 令和5年度版」による。
- (2) 詳細については設計図書により確認すること。
- (3) 本表は積算(見積)の参考として示すものであり、契約書類の一部としては取り扱わない。

琉 球 大 学

	名 称	摘要	数量	単位 単 価	金額	備考
I	構内配電線路					
1	構内配電線路					
	LED照明柱	B-1タイプ(2灯式)	40	基		
	LED照明柱	B-2タイプ(1灯式)	4	基		
	LED照明柱	Fタイプ	4	基		
	LED照明柱	Gタイプ (庭園灯)	19	基		
	外灯制御盤		3	面		
	ケーブル分岐接続材	YO	6	個		
	ハンドホール	H1-9	11	基		
	埋設標識シート		918	m		
	地中埋設標		16	個		
	B-1タイプ照明柱基礎	φ 500 × 1400	19	基		
	B-2タイプ照明柱基礎	φ 500 × 1200	2	基		
	電線管		1	式		
	電線		1	式		
	ケーブル		1	式		

	名	称	摘	要	数量		単位	単	価	金	額	1	備	考
	土工事					1	式							
	計													
п	発生材処理													
	発生材運搬					1	式							
	計													

	名 称	摘 要	数量	単位単	価	金額	備考	
I	構内配電線路							
1	構内配電線路							
	電線管							
	難燃性波付硬質ポリエチ レン管	難燃性FEP30	1, 077	m				
	難燃性波付硬質ポリエチ レン管	難燃性FEP50	2	m				
	難燃性波付硬質ポリエチ レン管	難燃性FEP80	0	m				
	難燃性波付硬質ポリエチ レン管	難燃性FEP100	0	m				

	名	称	摘	要	数量	単位	単 価	金額	備	考
I	構内配電線路									
1	構内配電線路									
	電線									
	EM-IE電線		EM-IE2. Osq	FEP管内	3, 711	m				
	小計									

	名	称	摘	要	数量	単位	単 価	金額	備考	号
I	西Ⅱ工区駐車場									
1	構内配電線路									
	ケーブル									
	EM-CEケーブル		EM-CE3. 5sq-2C	FEP管内	351	m				
	EM-CEケーブル		EM-CE3. 5sq-4C	FEP管内	1, 644	m				
	EM-CEケーブル		EM-CE5. 5sq-2C	FEP管内	270	m				
	EM-CEケーブル		EM-CE5. 5sq-3C	FEP管内	21	m				
	EM-CEケーブル		EM-CE5. 5sq-4C	FEP管内	1, 378	m				
	小計									

	名称	摘要	数量	単位 単 価	金額	備考
I	構内配電線路					
1	構内配電線路					
	土工事					
	床堀		229	m³		
	埋戻し		213	m³		
	小計					

	名	称	摘	要	数量	単位	単 価	金	額	備	考
п	発生材処理										
	発生材運搬		発生土		11	m³					
	小計										